

東京都大田区

IN BETWEEN

矢板久明+矢板直子 /矢板建築設計研究所

Yaita and Associates

北から見る。東西に長い敷地に建つ、2世帯住宅。北側斜線をかわしつつ空間を 積み上げたような佇まいとし、接適面に平行な壁面と開口部回りを白く塗装するこ とて、街に対してヴォリューム感を経滅しつつ多様に外部を取り込む。北側に張り 出す飛梁は2階の目隠しとして、また1階に光を落とす反射板としての役割を果たす。 収縮クラックを発生させないコンクリート打設法 コンクリートの打設時に再振動を行った結果、1年半経った現在でも収縮クラックは 発生していない。打設時には通常の倍の200Vのインパーターとφ=40mmのパイプ レーターで再振動を実施したことで達成できたと考える。 再振動はコンクリート打設後、指で押してかたちが残る程度に固まった時に実施する が、コンクリート硬化時の遊離水が通った水みちを潰していくことで、クラックの発生 しにくい密実な躯体とする工法である。 (矢板久明)





2階テラス。前面道路に向かって張り出す3階居間下の空間で、2階書斎を介して出入りする。天井高は2,500mm。植栽上部は26×50mmのスチールバイブを並べたデッキで、光と風を通す。

北向きの空間を活かす反射壁


撮影の日に久しぶりに訪れると、木々もほどよく 育ち、周辺の環境に溶け込み、曇りのためか建 築の構成が明確に浮かんで見えていた。この時 ちょうど愛犬の散歩で通りかかった初老の男性 から「この建物はモダンで、クラシックですね」と 声をかけられた。「クラシック」という言葉に驚き ながらも、その意味を考え始めていた。


敷地は東京南部にあり、代々この地域に住まう 家族のための2世帯住宅である。長男一家の住 まいは上階とし、両親の住居はバリアフリー化 が容易な1階とすることになった。敷地は東西に 長いので、北側斜線と日影規制を考慮し、容積 いっぱいに3階建てでつくると、建物を南に寄 せなければならなかった。この条件で十分な光

を取り込むための工夫として、反射壁(飛柴)を2 階北側に浮くように設け、隣家からの目隠しも兼 ねた。これにより1階と2階に別の領域が生ま れ、それぞれの家の玄関の構えとなった。1階 仏間には、反射した光がハイサイドライトから室 内を明るく満たしてくれる。2階西側では、寝室 と浴室の目隠しになると共に、1階ではこの飛梁 により上方への視界は遮られ、敷地境界に設け た塀との間にもうひとつの領域をつくり出した。1 階の寝室から眺めると、飛梁の下では、空間は 塀まで広がり、さらに隣の家の庭まで広がって いく。この建築を成立させる空間の質はこれらの敬意の表われであり、街への表敬であったの の挟まれた空間どうしの関係から生まれるので あり、「IN BETWEEN」と名付けた所以である。

係が潜んでいるか探ってみることにした。浮かび 上がってきたのは正面が高さと幅が同じ正方形 を基本とし、2:3の矩形を組み合わせたオーダー であった。調和を希求し真理へと向かう扉のひ とつが数的宇宙観であることを以前にも書いた が(本誌1207、42頁)、ここでもイデアに共鳴した 関係があることに気づいた。そして、躯体の正 面に向いた面を白くすることで、建築の印象を軽 くすることを意図したのであったが、これが古典 的な意味でのファサードをつくろうとする意識で あったことに気づかされた。それは通りに対して かもしれない。遠い記憶の断片としてアルベル ティのマントバにあるサンセパスティアーノ教会 が脳裏をよぎった。通りがかった方はそれを知 冒頭の言葉に触発され、この建築にいかなる関 らせに来てくれたと思えてならない。(矢板久明)



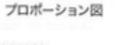

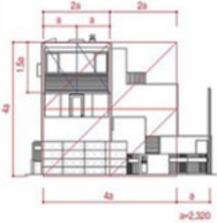




東側外観。



サンセバスティアーノ教会 (レオン・バッティ スタ・アルベルティ設計)。*






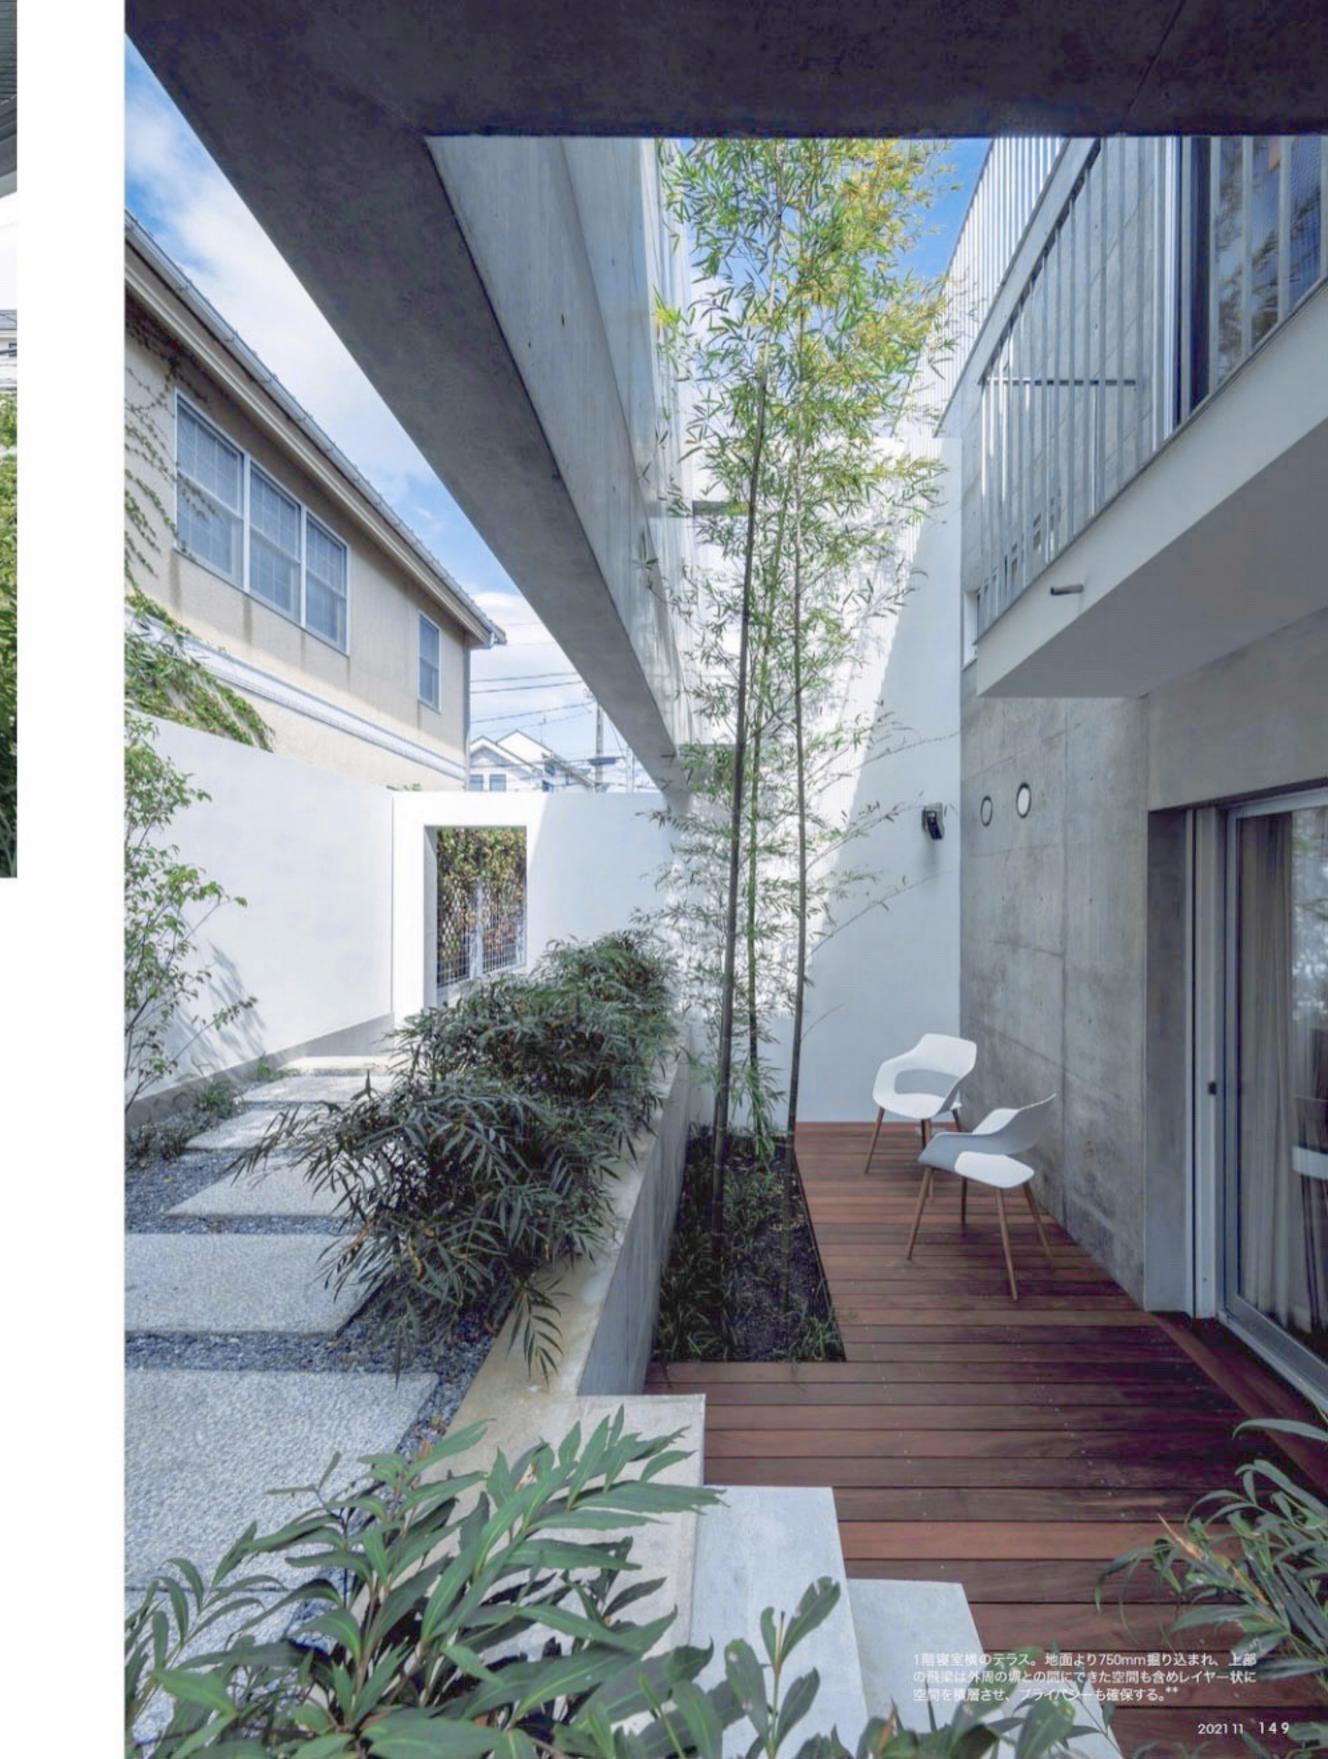

3階台所から居間方向を見渡す。3階は台所の連窓や階段上部のトップライト、テラスの掃き出しや 居間の出窓とさまざまな方法で光を取り込み、質の異なる居場所をつくる。短手方向の構造壁量は 北側に張り出した台所パックカウンターや北側テラス庇、そして南側は収納ニッチとして確保。その 結果、長手方向の軸線は各場所を縫いつつ左右に僅かながらうねるように連続する。

/




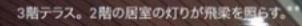

Fail Sha

101

1階親世帯の仏間。代々の位牌の並ぶ仏壇を中央に設え、天井高は3.1mを 仏壇が設えられた打放しのコンクリート構造はコアとして扱われている。ま サイドライトからの光は、飛梁の反射光。右奥は玄関。

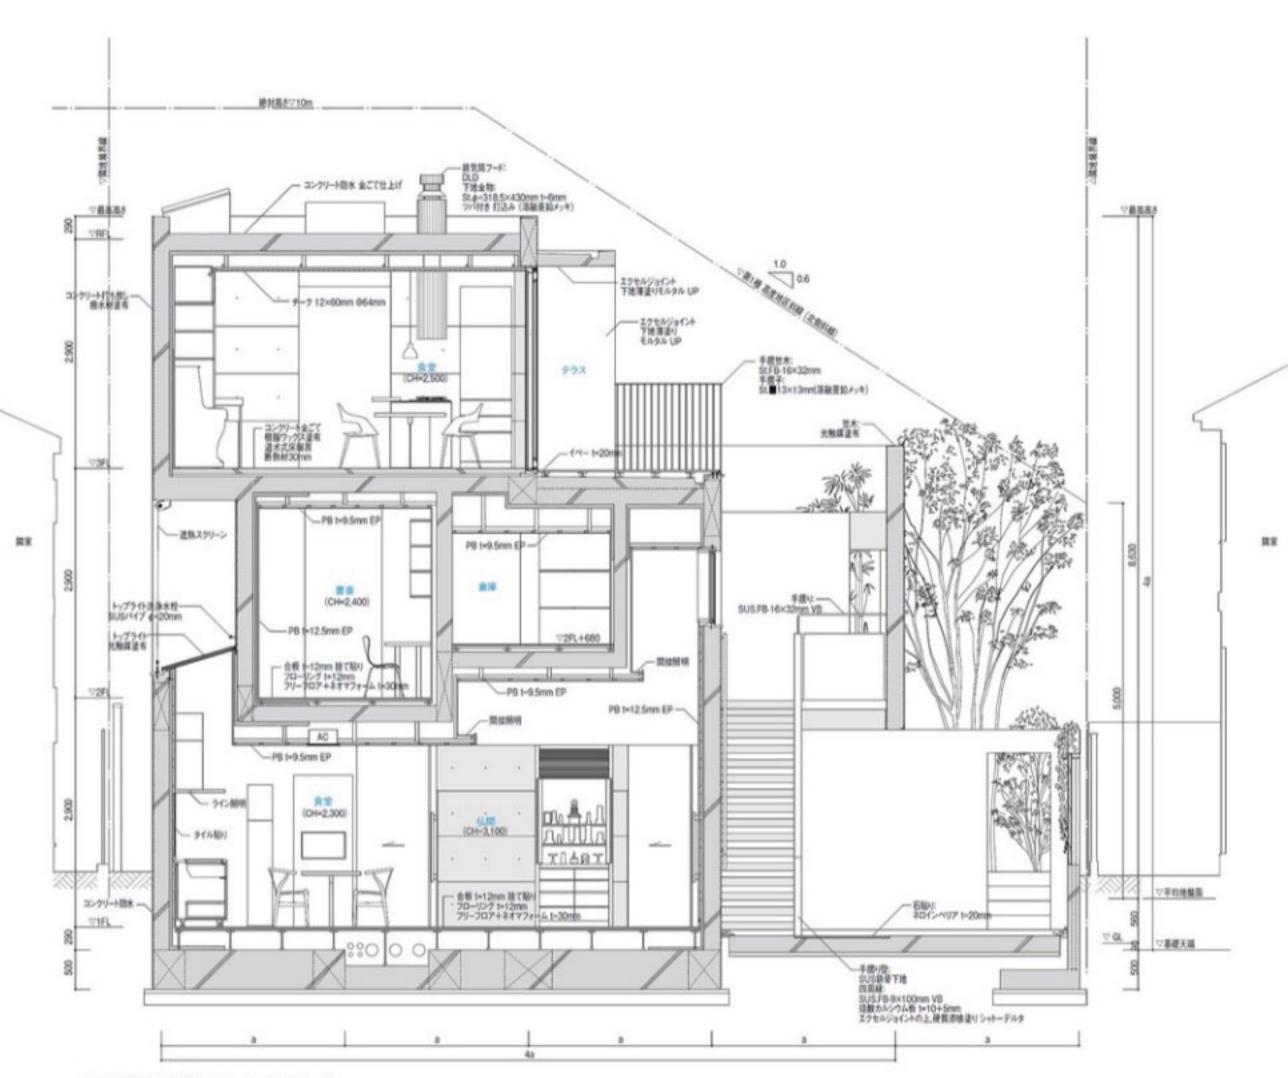


断面詳細図 縮尺1:75 (a=2,320mm)




1階寝室前の北庭。植栽の植る基壇部分と飛梁の間は1,800mm。手前の竹から隣家のツタの 緑へ連続する。




202111 153

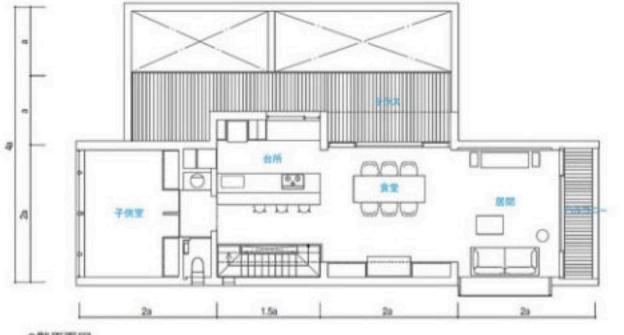



3階平面図

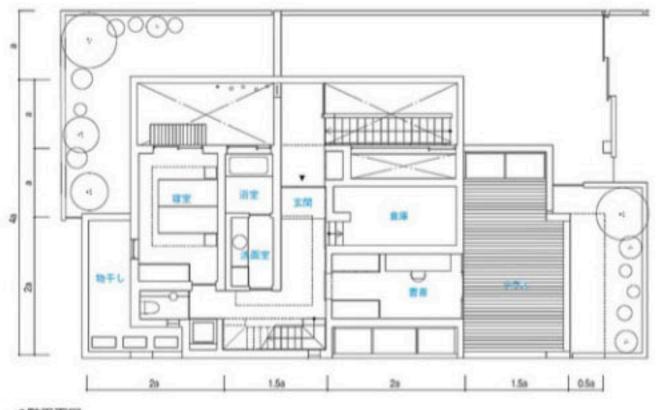

2階平面図

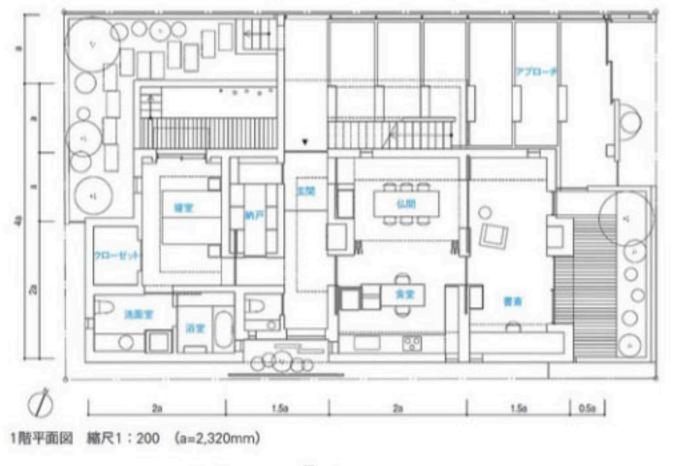

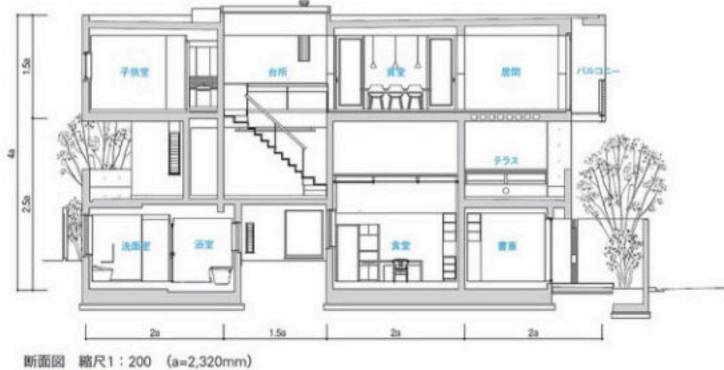

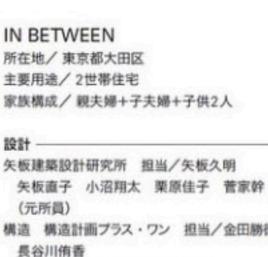


構造 構造計画プラス・ワン 担当/金田勝徳 長谷川侑香 設備 島津設計 担当/島津充宏 コーディネート ザ・ハウス 施工 — 渡辺富工務店 担当/伊藤進 水野晴夫 設備 五十嵐工業所 担当/ 関口勉 電気 ムラデン 担当/藤木利之 野村大和 鳶·型枠 山上 担当/土屋雄一 金属 サスプロ 担当/大谷計 左官 大道左官 担当/大道康雄 塗装 中野コーティングス 担当/小町忠明 吉源昌鴻 コンクリート補修 阿世知工芸 担当/阿世知政次郎 阿世知憲一 サッシ 城南ケンソー 担当/岡村武晴 建具 武藤建具 担当/武藤恒夫 家具 ワタナベ製作所 担当/渡部伸吾 川口茂 カーテン・ブラインド 空間 担当/沼澤幸喜 前崎習(ナビオ) 造園 箱根植木 担当/保永博文 長澤仁志 構造・構法 — 主体構造・構法 鉄筋コンクリート造 基礎 直接基礎 規模 階数 地上3階 軒高 8,480mm 最高高さ 8,630mm 敷地面積 246.96m² 建築面積 116.29m² (建蔽率47.08% 許容50%) 延床面積 238.10m² (容積率96.41%許容100%) 1階 104.03m² 2階 55.42m² 3階 78.65m² 工程 設計期間 2017年10月~2019年7月 工事期間 2019年12月~ 2021年4月 敷地条件 --地域地区 第1種低層住居専用地域 準防火 地域 第1種高度地区 道路幅員 東8m 外部仕上げ —— 屋根/防水コンクリート(タケイ工業)金ごて 仕上げ 外壁/コンクリート打放し デックガード(東 亜貿易) エクセルジョイント(渋谷製作所)



2階書斎。テラスの奥行きは3,350mm。



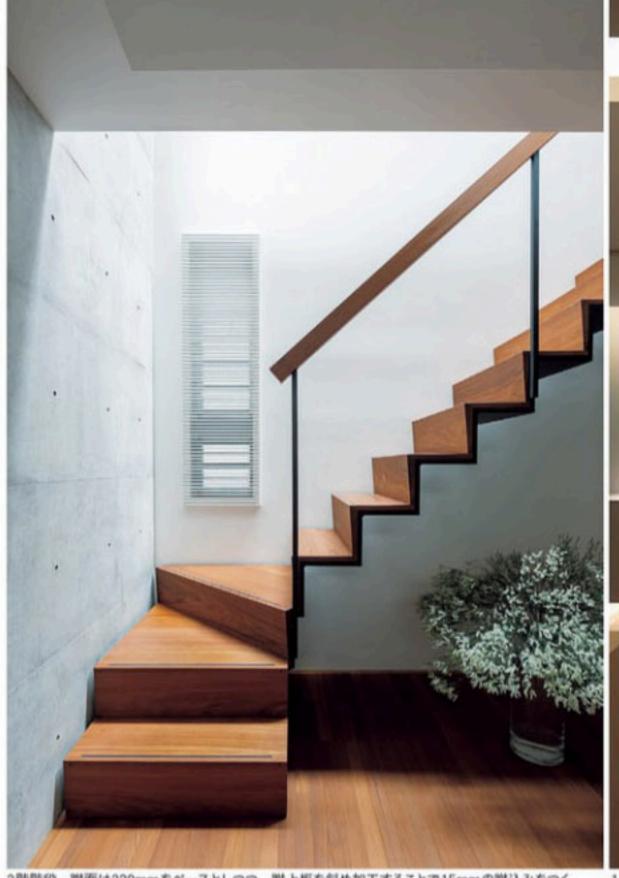

2階階段。蹴面は230mmをベースとしつつ、蹴上板を斜め加工することで15mmの蹴込みをつく り、昇降しやすさに配慮した。鉄骨下部の角にはゴムをつけて安全性も確保。窓はガラスルーパー 窓とし木製ガラリの網戸もつけて、家全体に空気の淀みをつくらないよう開口を設置している。

下地モルタル薄塗り UP 開口部/特注スチールサッシ(城南ケンソー) アルミサッシ(三協アルミ)

外構/アプローチ:コンクリート金ごて仕上げ 防汚処理(カンエツ) 石張り(コアド&マテ リアルズ ネロインペリア) t=20mm テラス:デッキ材イペー t=20mm バルコニー:鋼製 デッキ St 50×26×1.6mm フレーム/ST PL t=16mm 溶接(日南鉄構) SOP

@36mm 溶融亜鉛メッキ仕上げ 内部仕上げ -寝室 書斎(1・2階) 子供室

配置図 縮尺1:800

床/チークフローリング(IOC) t=12mm OS 壁/PB t=12.5mm EP 一部コンクリート打 放し 天井/ PB t=9.5mm EP

玄関(1・2階) 床/コンクリート研出し仕上げ(カンエツ) 階段(2・3階)

諸面/230+15mm チーク無垢 t=20mm OS 蹴込/ 207mm チーク無垢 t=32~17mm (蹴込み 15mm 斜め加工) OS 幅員 750mm

1階親世帯。高齢な建主が室内を安全に移動できるよう、手摺りを設置している。引き戸は扉を跨ぎ どちら側からでも使えるよう2本の手摺りを設置。手摺りは、縦型: ゆ=32mmチーク+脚18×60mm SUS1.5mm鏡面、横型:チーク32×60mm+脚40×40mm SUS1.5mm鏡面。**

ノンスリップ(アシスト) 怪我防止コーナー JA 16×16×50mm 居間 食堂 台所(3階) 床/コンクリート金ごて仕上げ 樹脂ワックス 設備システム 天井/チーク t=12mm (IOC) OS 厨房機器/モービリティーボ ワークトップ/1階:人工大理石 3階: SUS HL t=1.5mm 曲げ加工 換気扇/1階: ARIAFINA 壁付け 3階:FABER 天付け 化粧材/1階:メラミン化粧材 3階:フィン



南東から見る夕景。



ランドバーチ積層合板(コアド&マテリアルズ) OS拭取り メラミン化粧合版 シンク水栓金物/LIXIL

空調 冷暖房方式/空冷ヒートボンプ式 床暖房/ガス温水式床暖房 胎排水 給水方式/上水道直結 給湯 給湯方式/ガス給湯機 撮影/新建築社写真部

**撮影/小川重雄

202111 155