

磯子台の家

横浜市磯子区

設計 矢板久明建築設計事務所
プロデュース 建築プロデュース研究所
施工 建築プロデュース研究所





28~29頁 北側全景。上部のカラマツが張られているボックス部分が1階レベルとなる。前面道路からの外壁後退という指定のため、十分な引きをとってエントランスコートとしている
右頁 南側の庭・デッキ。前面道路からここへ直接上がることもできる
上 南側の庭からの夜景



上 トップライとの取られた庇下のデッキ。チーク材を敷き詰めている
32~33頁 居間。左手は食堂、右手はデッキにつながる。正面の壁の向こう側が台所。食堂の天井高は2,340mm。居間の天井高は3,600mmと高くとられている





建築、直感、ORDER: 心の宿る場所を求めて

矢板久明

ORDER IS

Design is form-making in order

Form emerges out of a system of construction

Growth is a construction

In order is creative force

In design is the means...



プレイルーム

この言葉を、わたしはこの20年思い続けて
いる。私が存在する以前より、オーダーはこ
の時この地にありと語りかけてくるのであ
る。この思いが、与件から建設プロセスのす
べてにわたる観察を通して、この地にあると
ころの善きオーダーの発見と、創造力の源で
あり続けたように思う。

○

敷地は横浜の丘陵地につくられた雑壇状の造
成地であり、通りから5mにある大谷石の
擁壁に支えられた地盤である。建主は小学校
に上がったばかりのお子さんふたりがいらっしゃる30代の若いご夫妻であり、家族のため
の部屋と客間、車庫から直接入ることで
きる設えと、そして何よりも木の質感のある
家を望んでおられた。

当初は既存の擁壁を基壇として生かし、その
上に各階に割り当てられる部屋を与件にした
がい、建物のウォリュームを把握するよう
に描き出していった。

ここで立ち現れてくるのは車庫のある最下層
部を基壇とし、その上に3層の建築が築かれ
るという構成である。当時はこの処理し難い
4層のウォリュームをどうにかして生かそうと、
通りから上部の庭まで見通すことや、前面に
階段をつくって立面に動きを表現することなど、
上方へ向かう動きのベクトルの表現

にのみ解決の糸口を捜していたようである。
このようなとき、決定的な案のないまま建主
との打合せがあった。いつもはご夫妻だけで
の打合せが多かったが、その日はお子さんふ
たりが、横のソファで遊んでいる脇での打合
せであった。おふたりのお子さんに対する眼
差しや、子供たちの楽しそうに遊ぶ姿を見
ていると、私も一瞬家族の一員になったような
嬉しい気持を感じていた。

この結果頭ってきたのが、入口のエントラン
スコートから庭を通って居間へと至るひとつ

の螺旋状の空間である。

○

これなら、道路面から上の庭までを一体の空
間とすることができます、キッチンからのゴミ出
しはもちろんのこと、植木やさんの出入りにも
ちょうどよい、そして、建物の全幅を縮め
るために子供部屋を食堂のほうへ移動したこ
とで、居間は庭のほうへ押し出され、食堂と
のくびれが強くなり、さらに庭との一体感を
強めていた。

ここに庭と建物はふたつの重なり合った正方
形として浮かび上がってきた。両者の中間の
ものとしてデッキをつくることは、必然のよ
うにも思われた。フォームの結実を感じた。
これをきっかけに、建物全体をカーンから学
んだ比例を用いてあらためて観察してみると、
大小の正方形や3:5の比をもつ矩形の
広がりが、いくつも重なりあって見出され、
階高や天井高もこれに基づき調整された。

五線譜に踊る音符のように、平面と高さが数
と戯れた、意識の領域として、心の安らぎの
形として、家族の集う心の場所を求めて。

○

主階は建主の好きな木でくるむことにした。
ちょうど、家族がひとつに包まれるように。

Design is not making Beauty

Beauty emerges from selection

affinities

integration

love...

Louis Kahn, 'ORDER IS', Perspecta 3 : The Yale Architectural Journal, 1955, p.59



居間より北側を見る。前面道路から2層分上がったレベルにあるため、眺望が開けている




プレイルームより居間を見る
36頁 居間・食堂より階段室。プレイルーム方向を見る




1999.03.16 No.09

階段を上るにしたがって、景色や各部屋が見え隠れするようなプロムナードをする家、既存擁壁の外部階段を残し、基礎の上に3層の建物を構成。これ以降はしづかに4層の高さを退屈しないよう上のための工夫が焦点となった。客間は地下1階に置き、基礎上に庭をつくり独立した空間の演出を想定した。しかし、地下は上部構造のための基礎といふこと以外の存在が薄が希であった。ユーティリティと脱衣室が離れていることも問題とされた。

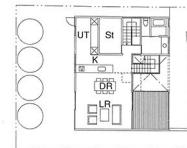

1999.04.15 No.22

中庭を介して客間、居間、食堂を配置し、玄関から最も上階まで階段を通して見通せ。アーティリティーは脱衣所の隣にまとめられている。道から見ると平行につくられたデッキの向こうに庭の木が見えることもしていた。中庭のため、子供部屋が端にやられ、殊じられた印象。既存擁壁の階段を残した場合、車庫は東南につくらなければならず、上屋の日光確保の条件と対立することがわかり、保存は難しいと判断

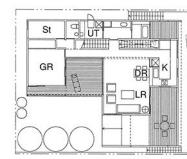


1999.06.07 No.47

車庫の真上にこれと同じ幅の単純な箱を置き、この大きな空間に子供部屋を浮かばせた。子供部屋の位置が要になるとの意識が明瞭になってきた。この両親のどなたが生まれまわらかもしれないことが話題となり、エレベーターが発場する。ある程度の空間の広がりは得られたが、箱形の形状は完結性が過ぎず、さらには広い敷地を要求しているようである。構造的には、4層の高さで幅は揃ったが、上屋の基礎の片持ちが依然として長すぎる。




1999.06.24 No.55

子供部屋を1階に置き、家族がひとつの階に集まるようにしてした。浴室と共に客間と寝室を地下に置くことで、3層の構成が実現され、これまで、4層であったため階段廊下に執っていたことに気がつく。エレベーターはなく必要ない、必要なとき階段にリフトをつけるとした。問題は、居間と食堂が南北に抜けており、庭との繋がりがまだ弱いことと地下の建設が隣地境界との距離が狹く困難なことであつた。庭への外部階段もまた付加的である。

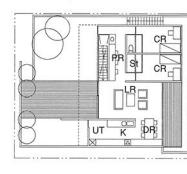


1999.05.14 No.65

通り側と庭側の空間の質の違いを強めていった。居間、食堂は庭側へむかし、居間は庭の空間に取り込み、食堂側には再度基礎から上がる階段が設けられている。若干年の後退現象か、この居間と食堂のある部分の屋根はもうち上げられ、子供部屋のある部分と、ふたつのウォリュームで表現している。この高い屋根は最終段では居間側の部だけ残されることとなる。この対にして、市から正式に車庫外壁の後退が必要との判断が出た。

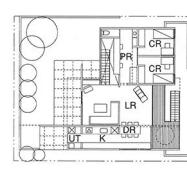

2000.01.14 No.70






建物の全幅を縮小し、車庫をセットバックすることをきっかけに螺旋状の空間が発生し、全体が幾何学的まとまりで昇華した。構造も手でお盆を支えるように上に行くにしたがい広がる形となり、良好な断面形状となった。土圧の低減にも有効である。各部材の接合方法を検討することができ、さらに全体の構成の理解を深めリテリィを得ていった。材料は洋服の生地を纏ふように、人の肌と合わせ、人が生え生きと見えうるものを見出した。

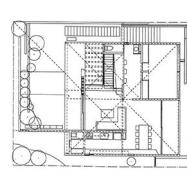


設計のプロセス

左より1階平面、断面、立面
縮尺はすべて1/500

部屋名凡例	
LR 居間	DR 食堂
K 台所	UT ユーティリティ
Dk デッキ	PR プレイルーム
GR 客間	CR 子供室
BR 寝室	CL クローゼット
G 車庫	St 納戸

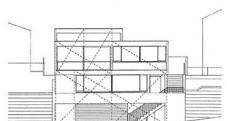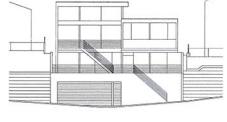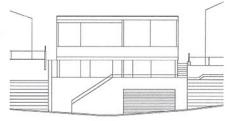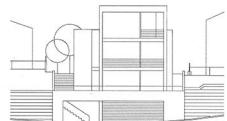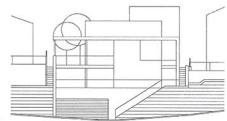


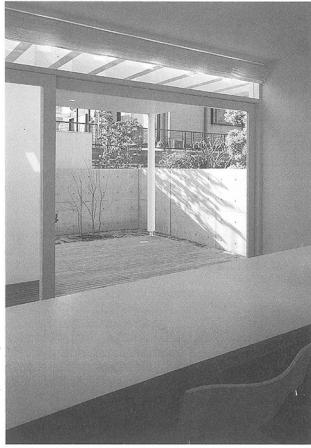


プレイルームより庭を見




台所より食堂を見る

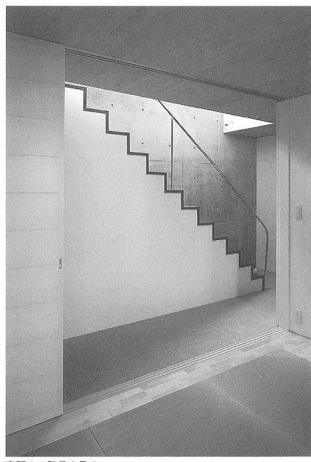


客間より階段を見る




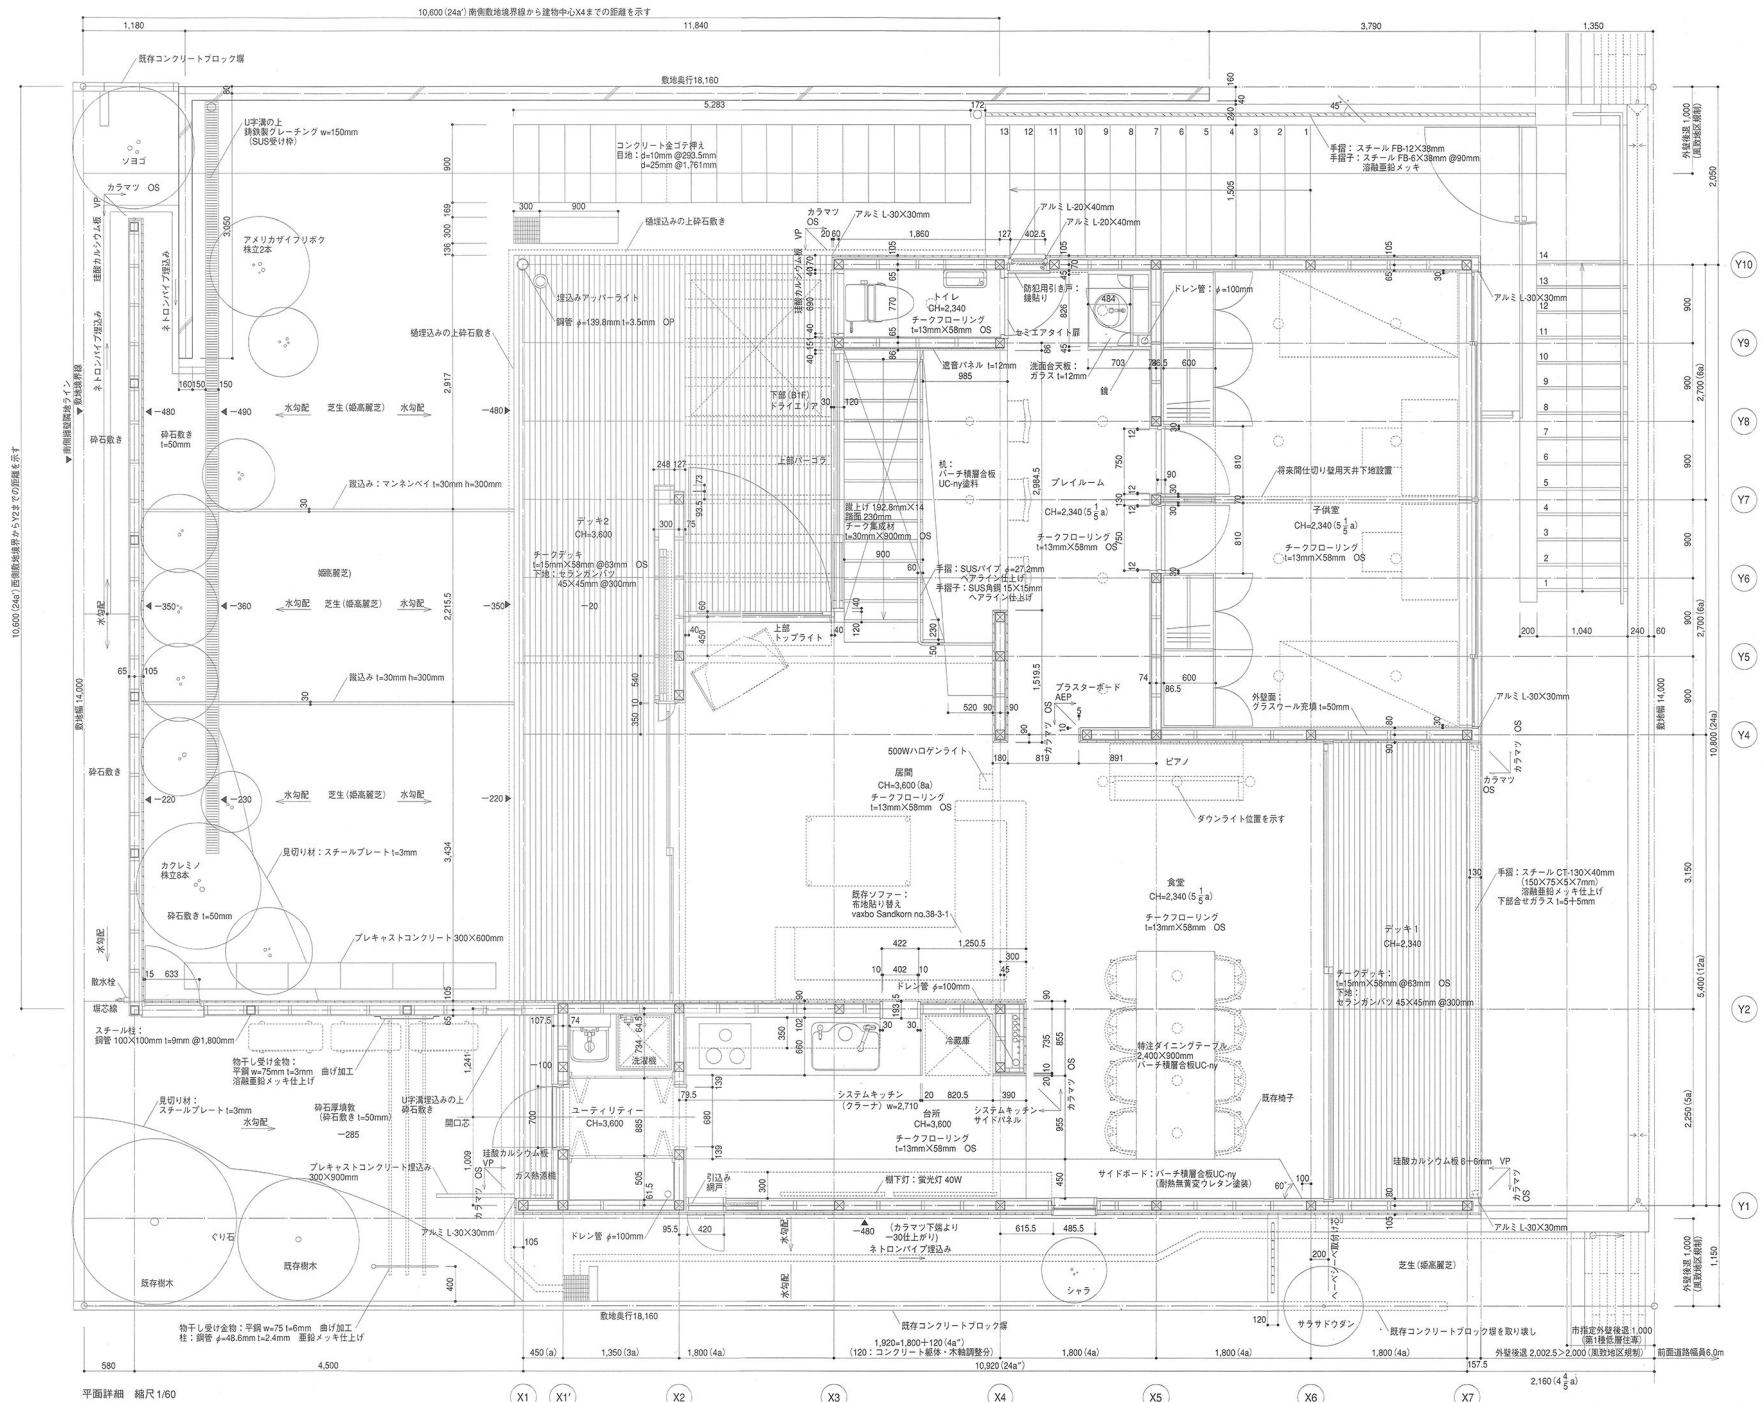


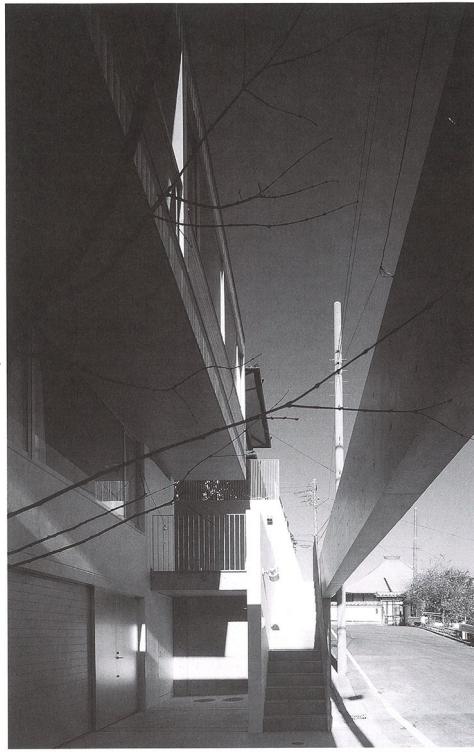

エントランスコート

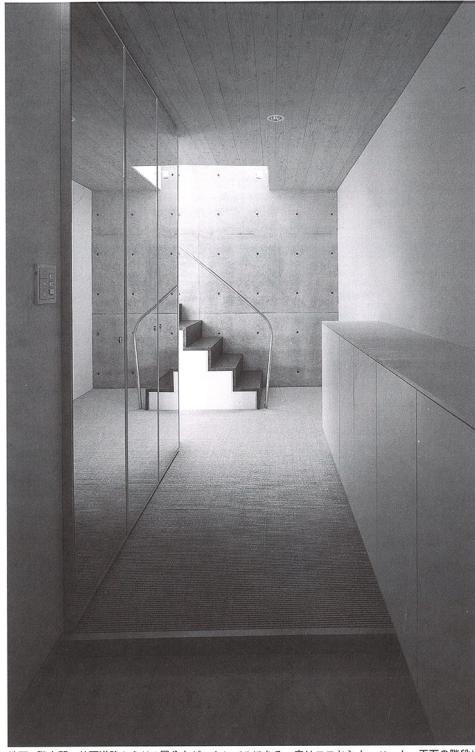


地下1階玄関。前面道路からは1層分上がったレベルにある。床はココヤシカーペット。正面の階段は居間・食堂につながる

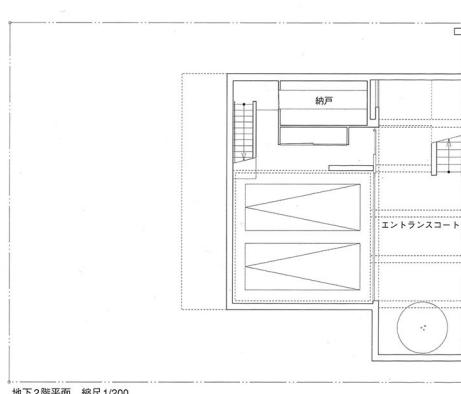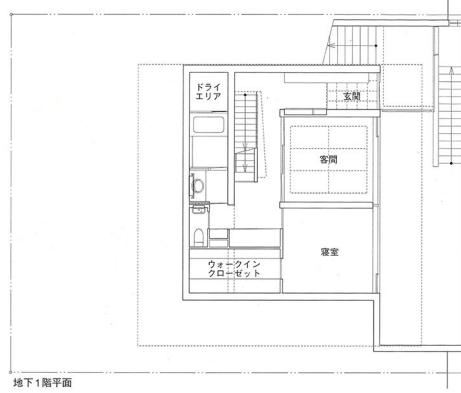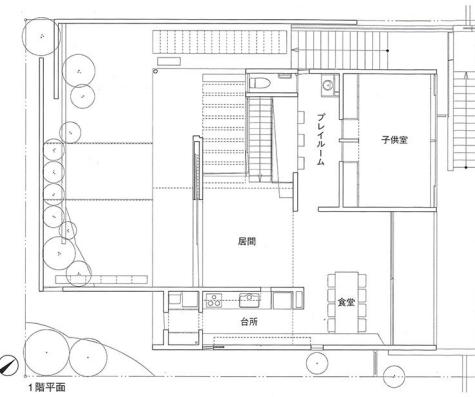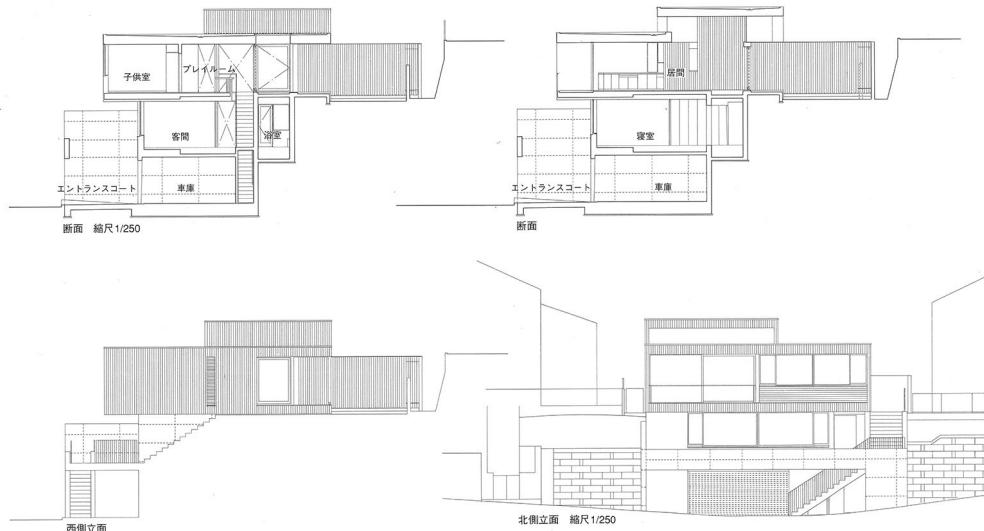

■狹子台(いそごだい)の家

オーバースライダー（コンゴ）
外構／エントランスコート：コンクリート研出し仕上
テッキ：チークデッキ材t=15mm（コアド）
庭：芝 砕石敷き
植栽／クロレミノ ソヨゴ アメリカザイフリボク
カツラ
内部仕上げ
居間 食堂 ブレイルーム
床／オークフローリング t=13mm（コアド）オスモラ－拭取り
壁／カラマツ t=12mm（上田第三木材）オスモラ－拭取り PB=12.5mm AEP
天井／PB=12.5mm AEP
玄関 地下1階廊下
床／ライムスローン t=17mm (TGM) ココヤシ
カーペット t=8mm (上田麻物)
壁／PB=12.5mm AEP
天井／カラマツ t=12mm (上田第三木材) オスマ
カーペット拭取り
寝室
床／カーペット t=14mm (アスワン パーバスクエア)
壁／12.5mm AEP
天井／カラマツ t=12mm (上田第三木材) オスマ
カーペット拭取り
浴室
床／45mm角タイル (セラメックス)
壁／20mm角ガラスモザイクタイル (エバーファースト)
天井／珪酸カルシウム板t=6+6mm VP
設備システム
空調 冷暖房方式／空冷ヒートポンプエアコン (ナショナル)
暖房方式／ガス温水式床暖房TES (東京ガス)
給排水 給水方式／上水道直結
排水方式／公共下水道放流
給湯 給湯方式／ガス給湯機 (東京ガス)
主な使用機器
衛生機器／クロエ TOTO フジデザインコーポ
レーション
厨房機器／クチナ (システムキッチン マットペイント仕上げ)
家具／改質アスファルトシート2枚貼りの上に砂付
きアスファルトシート (田島ルーフィング)
外壁／カラマツ難燃処理材 t=15mm 壁塗り壁同等
品 (上田第三木材) オスマラ－拭取り コンクリート打放し VP
開口部／アルミサッシュ (TOSTEM) 一部木製建具

撮影／本誌写真部

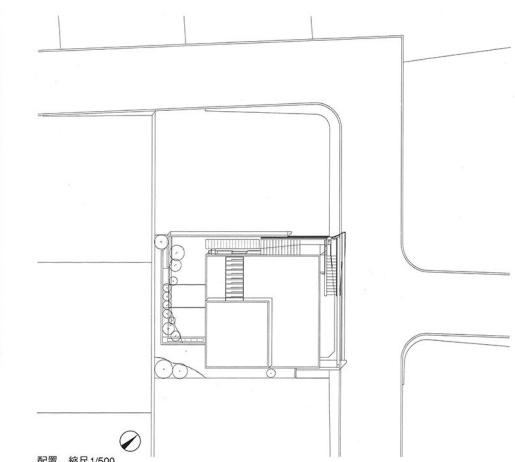

作品 矢板久明／石井修／中井真／SCAPE／田口誠／ph

特集

タテに住む方法

都市型住宅 6題

論文「小さな住宅」千葉学

長坂大／前田紀貞／川口通正／前田光一／坂本昭／小川広次

記事

夢と伝説の75年 バンク&オルフセフ

追悼

林雅子さんを想う－村井修

連載

海外住まい事情23：クアラルンプール 小山基

おさまりのいい住宅 10 中村好文

月評

難波和彦＋木村博昭＋青木淳

アンケート2000

新建築 住宅特集

01:03

発行 61年7月6日 第3種郵便物登録号 ISBN1342-6516



第17回吉岡賞発表

審査座談会：均質な中から突出してくるもの

室伏次郎×岡部憲明×石田敏明